




St.B.Decke über dem Erdgeschoß h=20cm in Achse 0-2/C-F C25/30 M.1:50

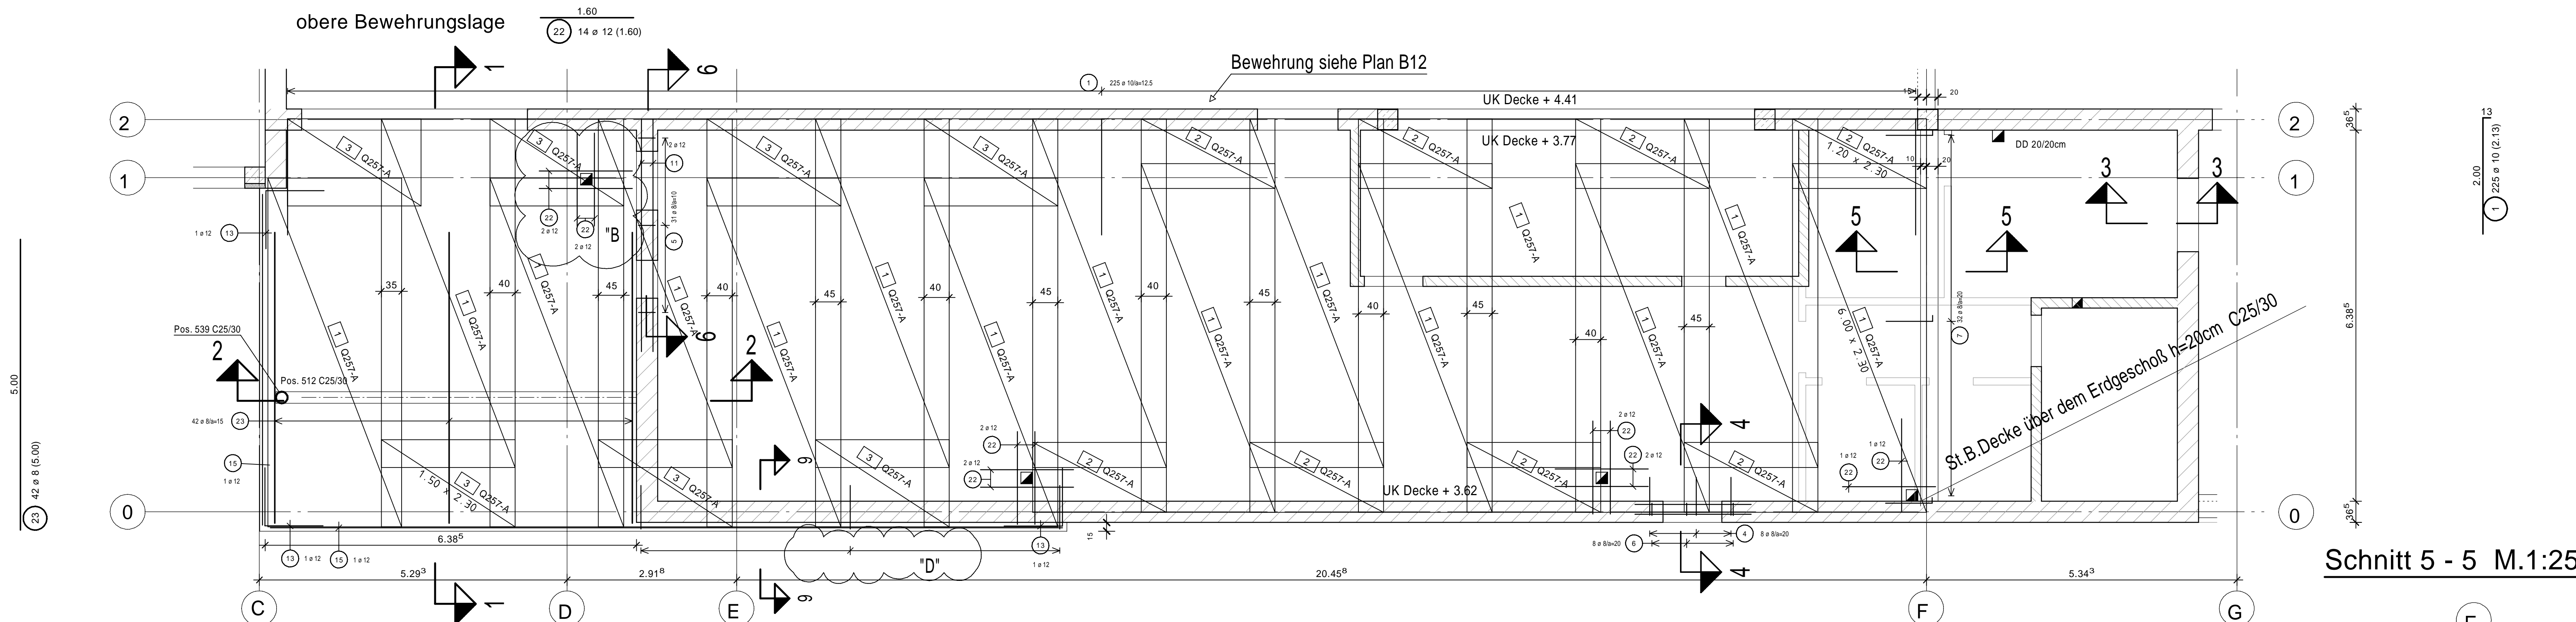


Schnitt 6-6/ St.B.Sturz - deckengleich M.1:25

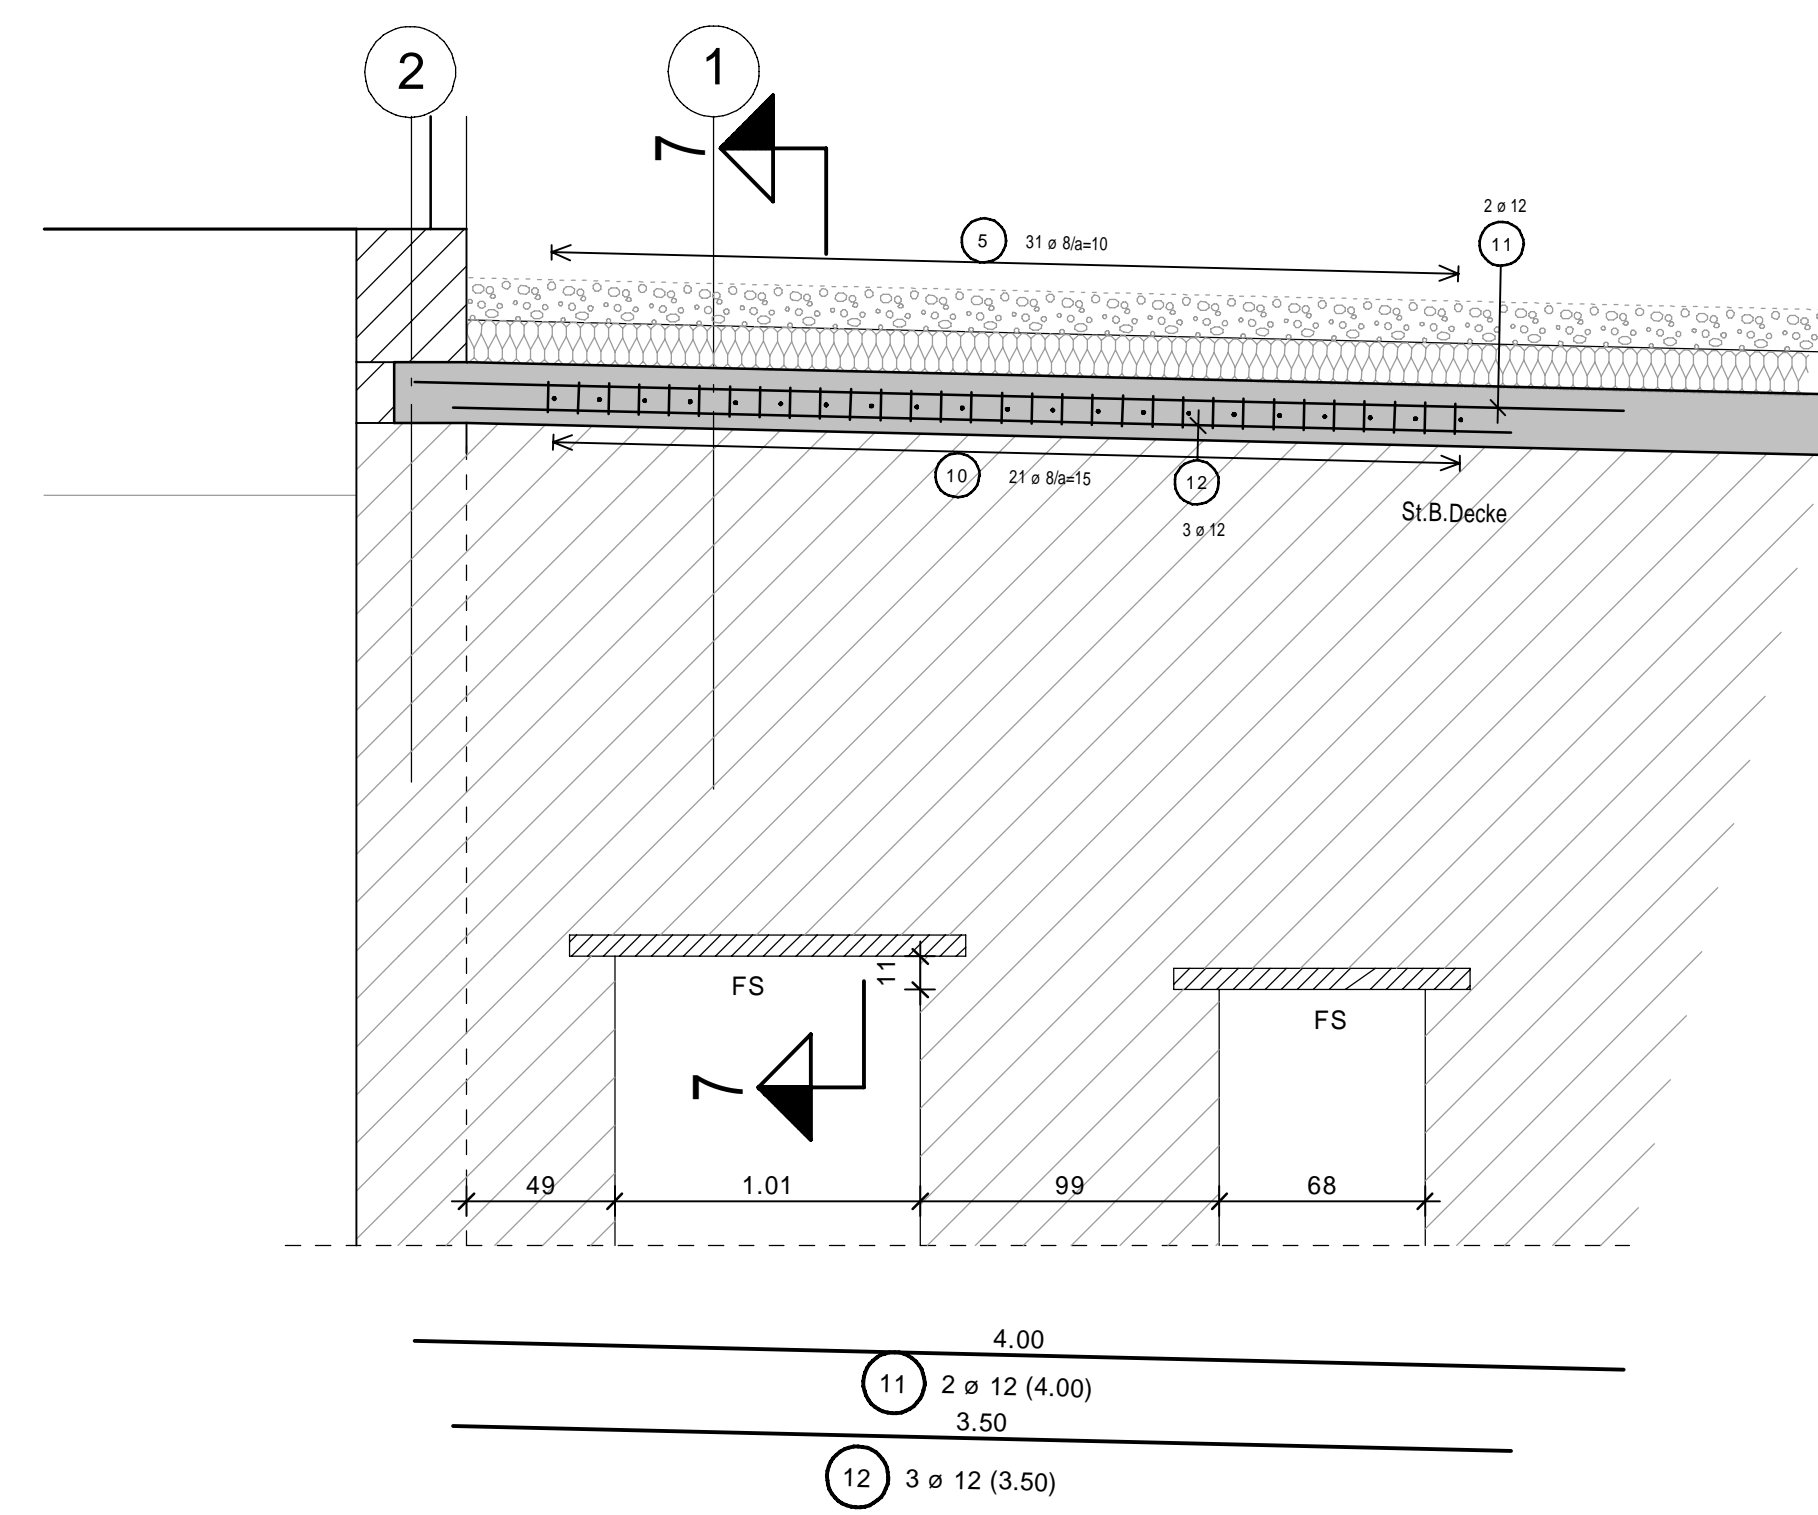

Schnitt 1-1 M.1:25

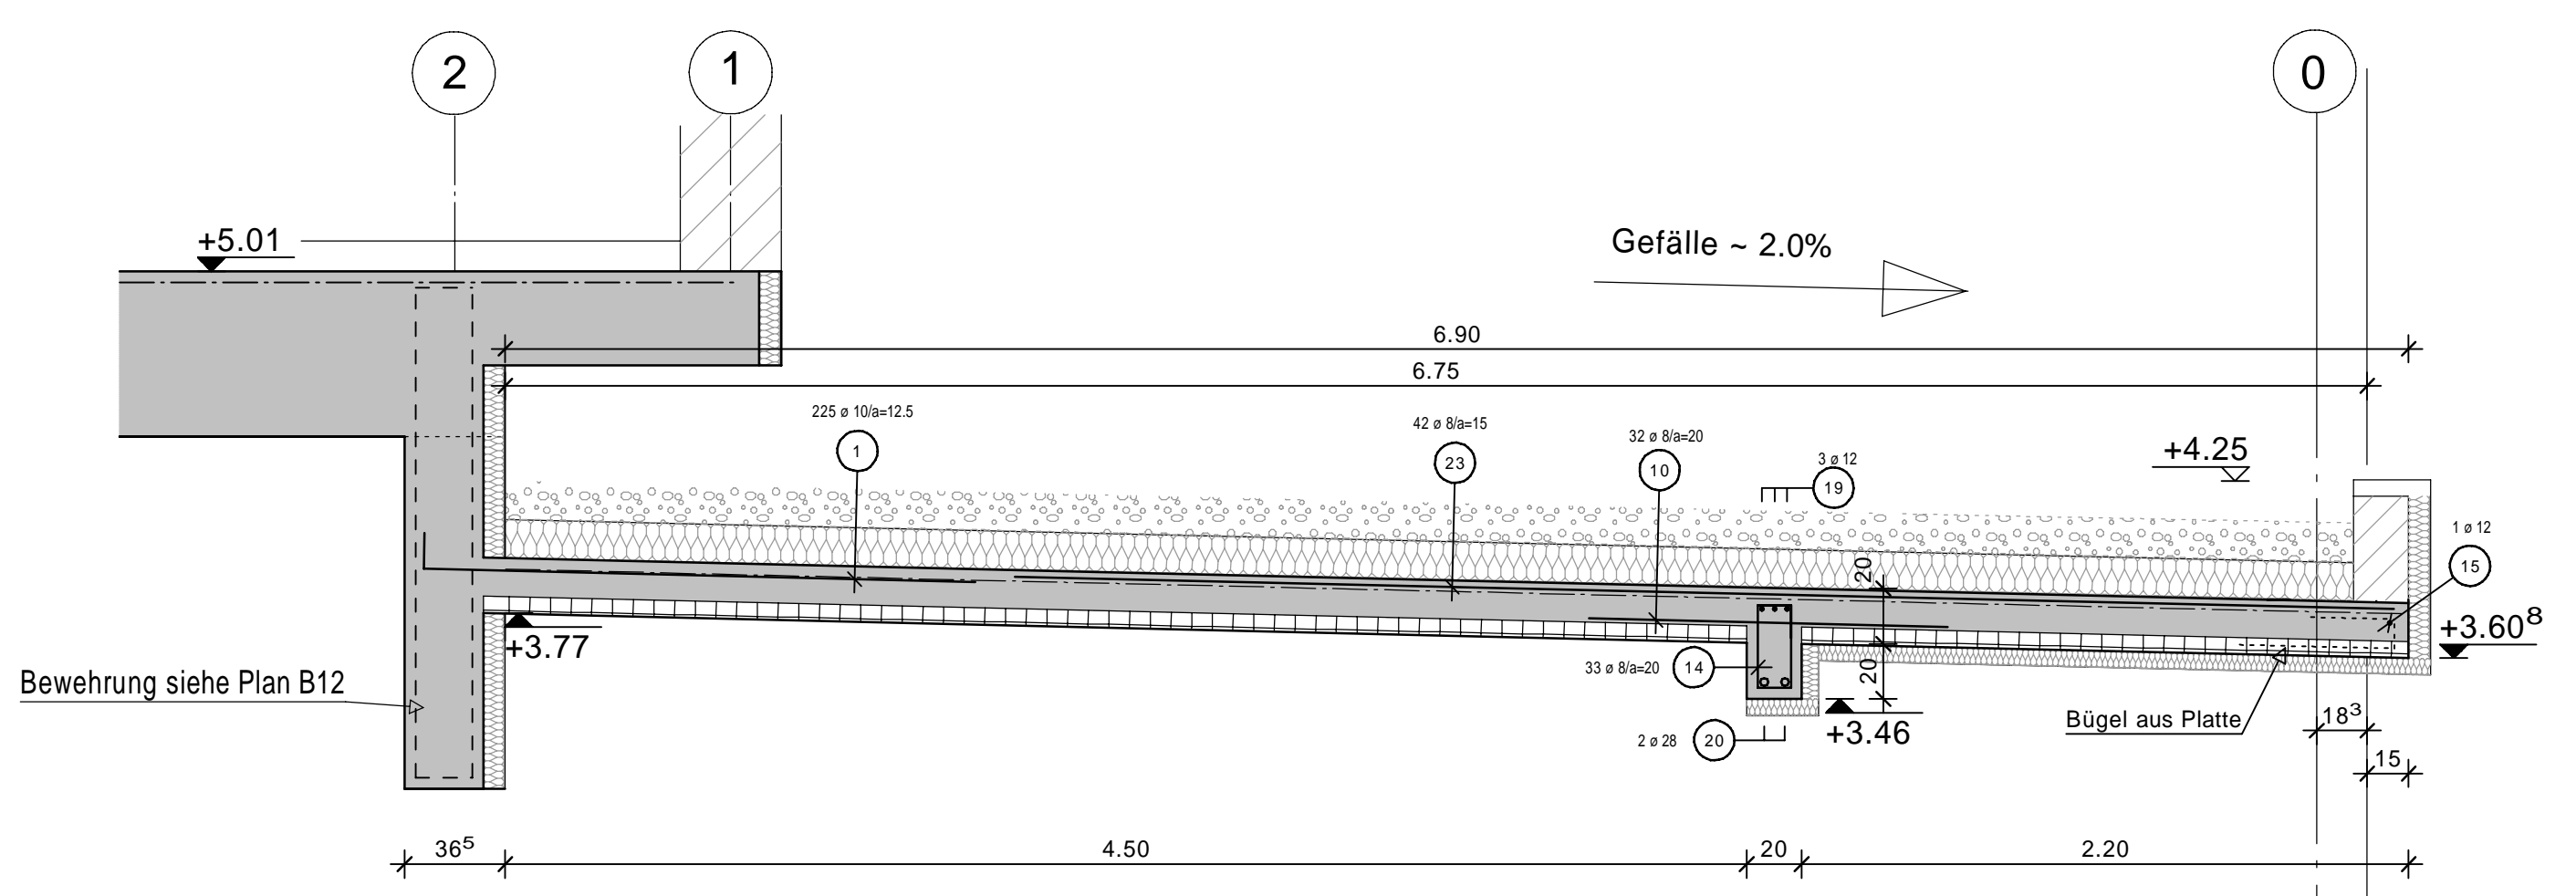


Schnitt 9-9 M.1:25

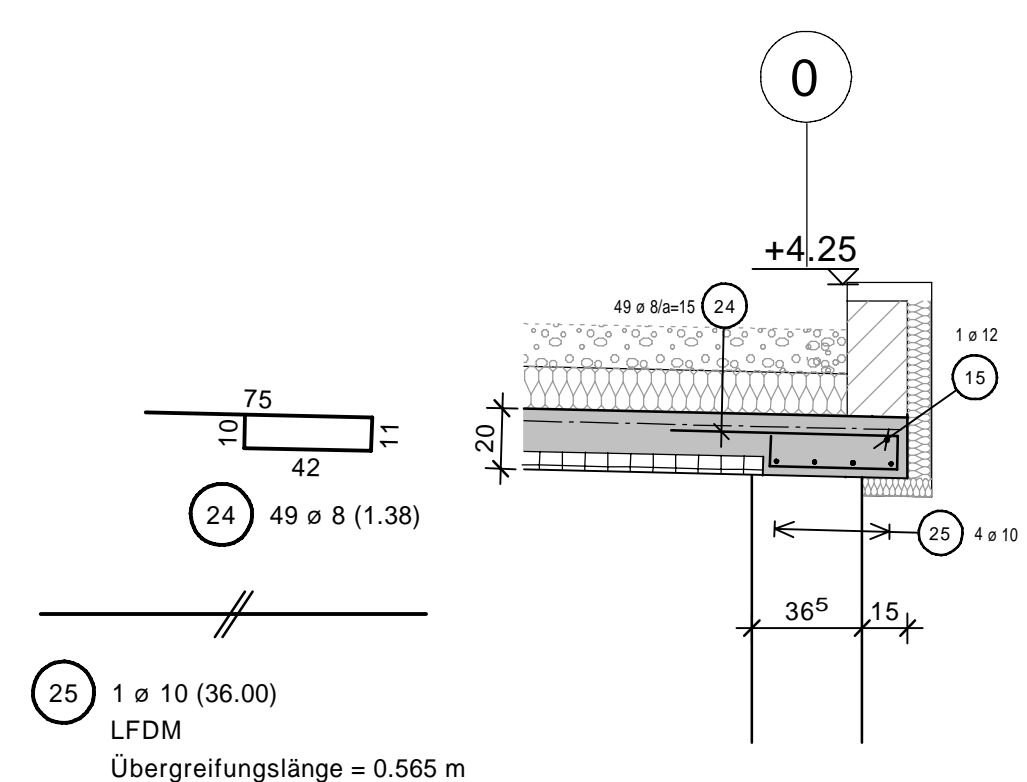


Übergreiflänge = 0.565 m


St.B. Aussensturz in Achse 0 M.1:25

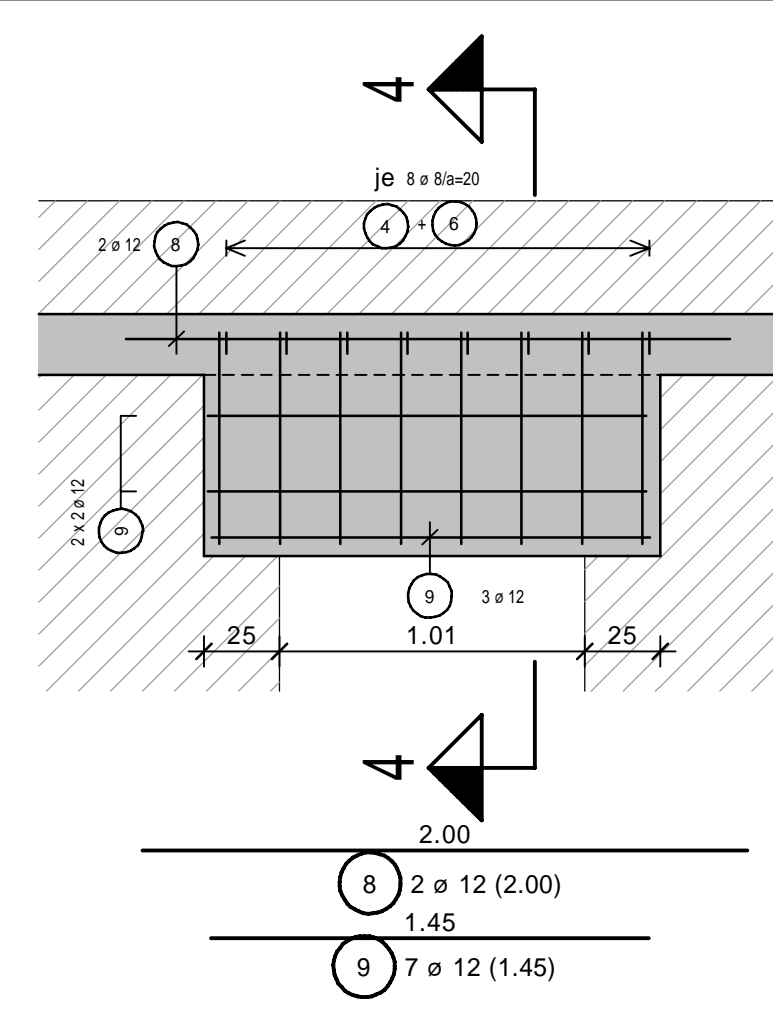


Schnitt 4-4

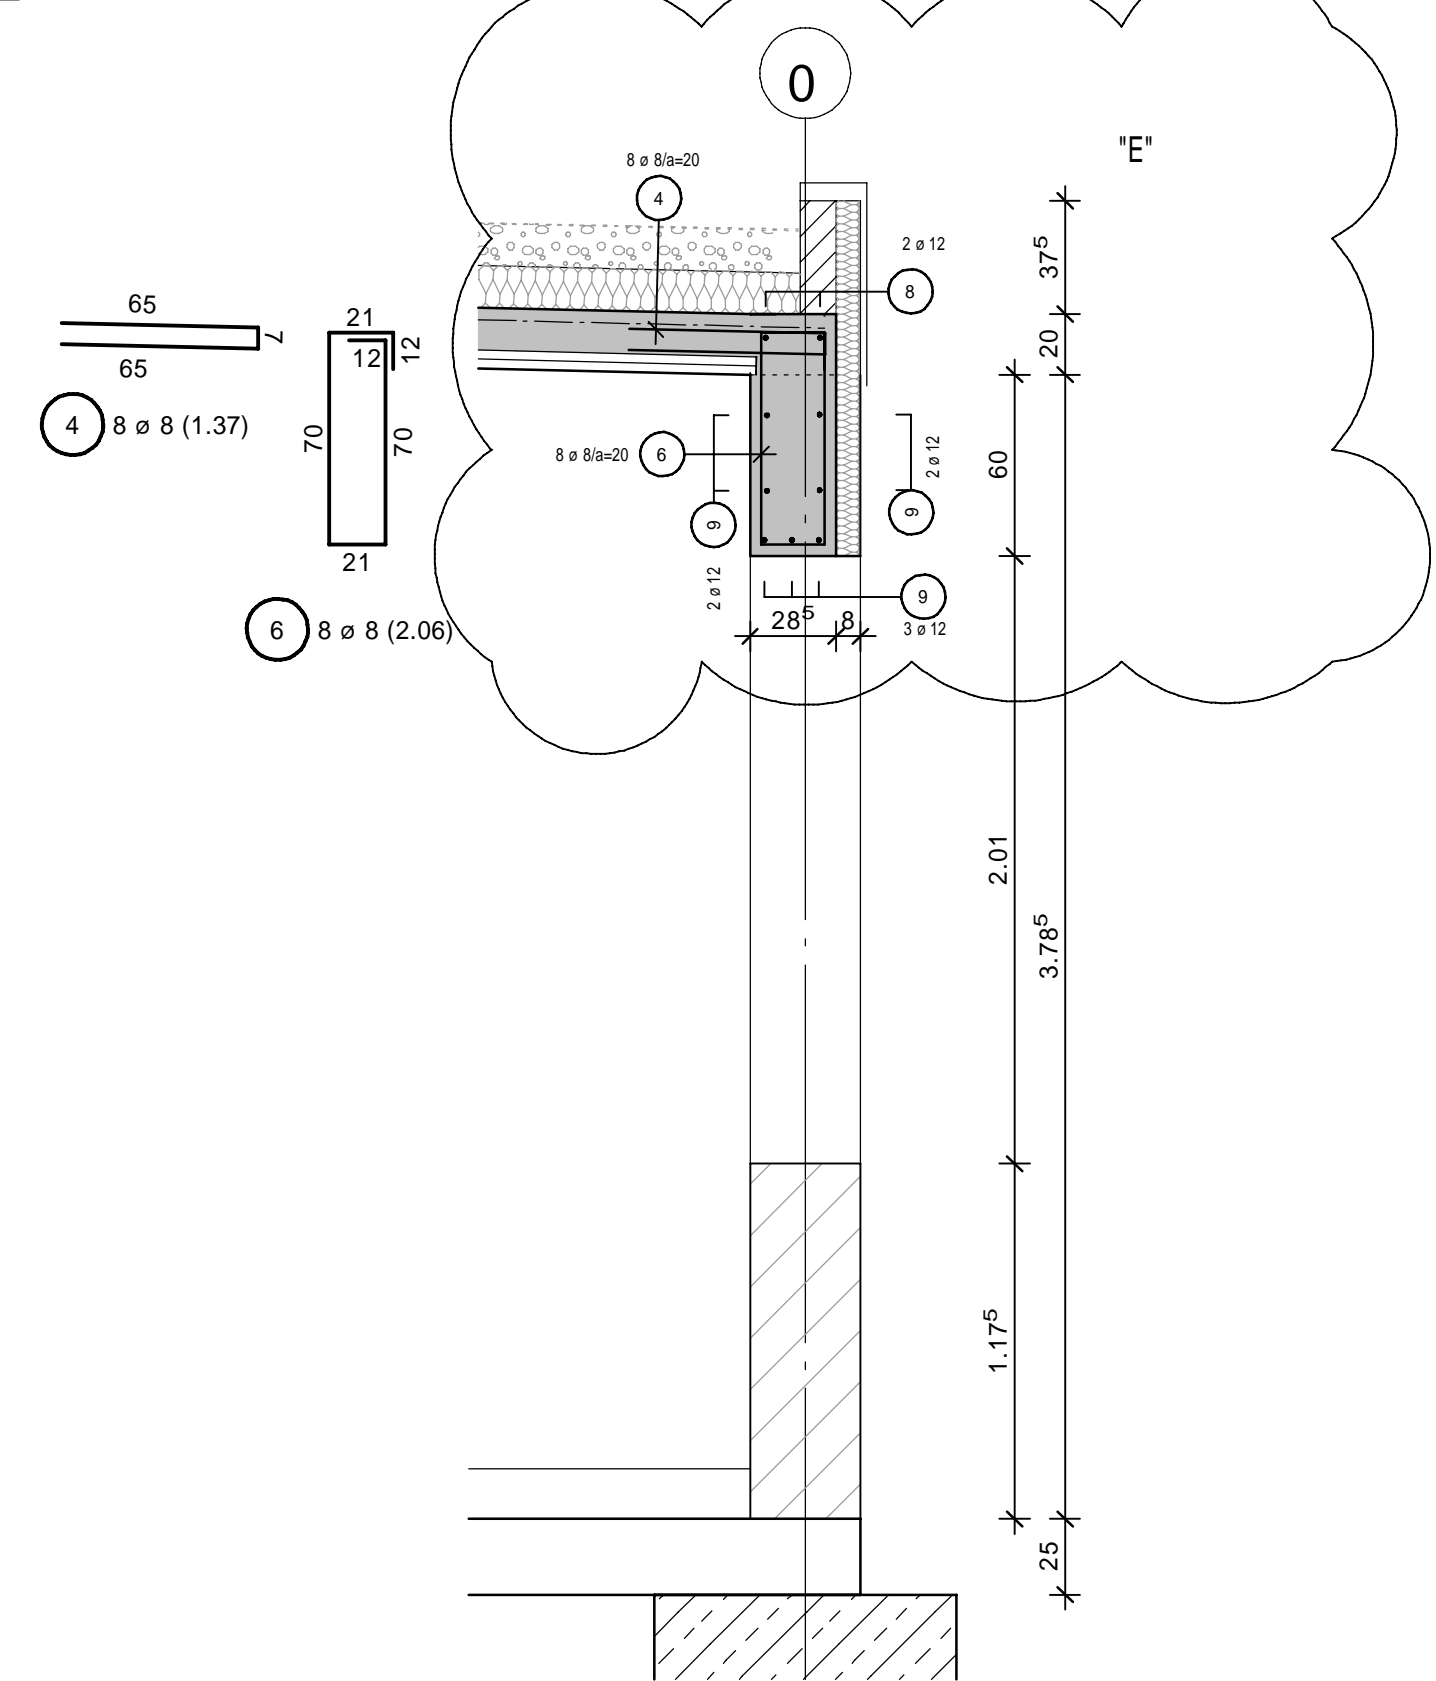


Schnitt 2-2/ St.B.Unterzug Pos. 512 und St.B.Stütze Pos. 539 M.1:25

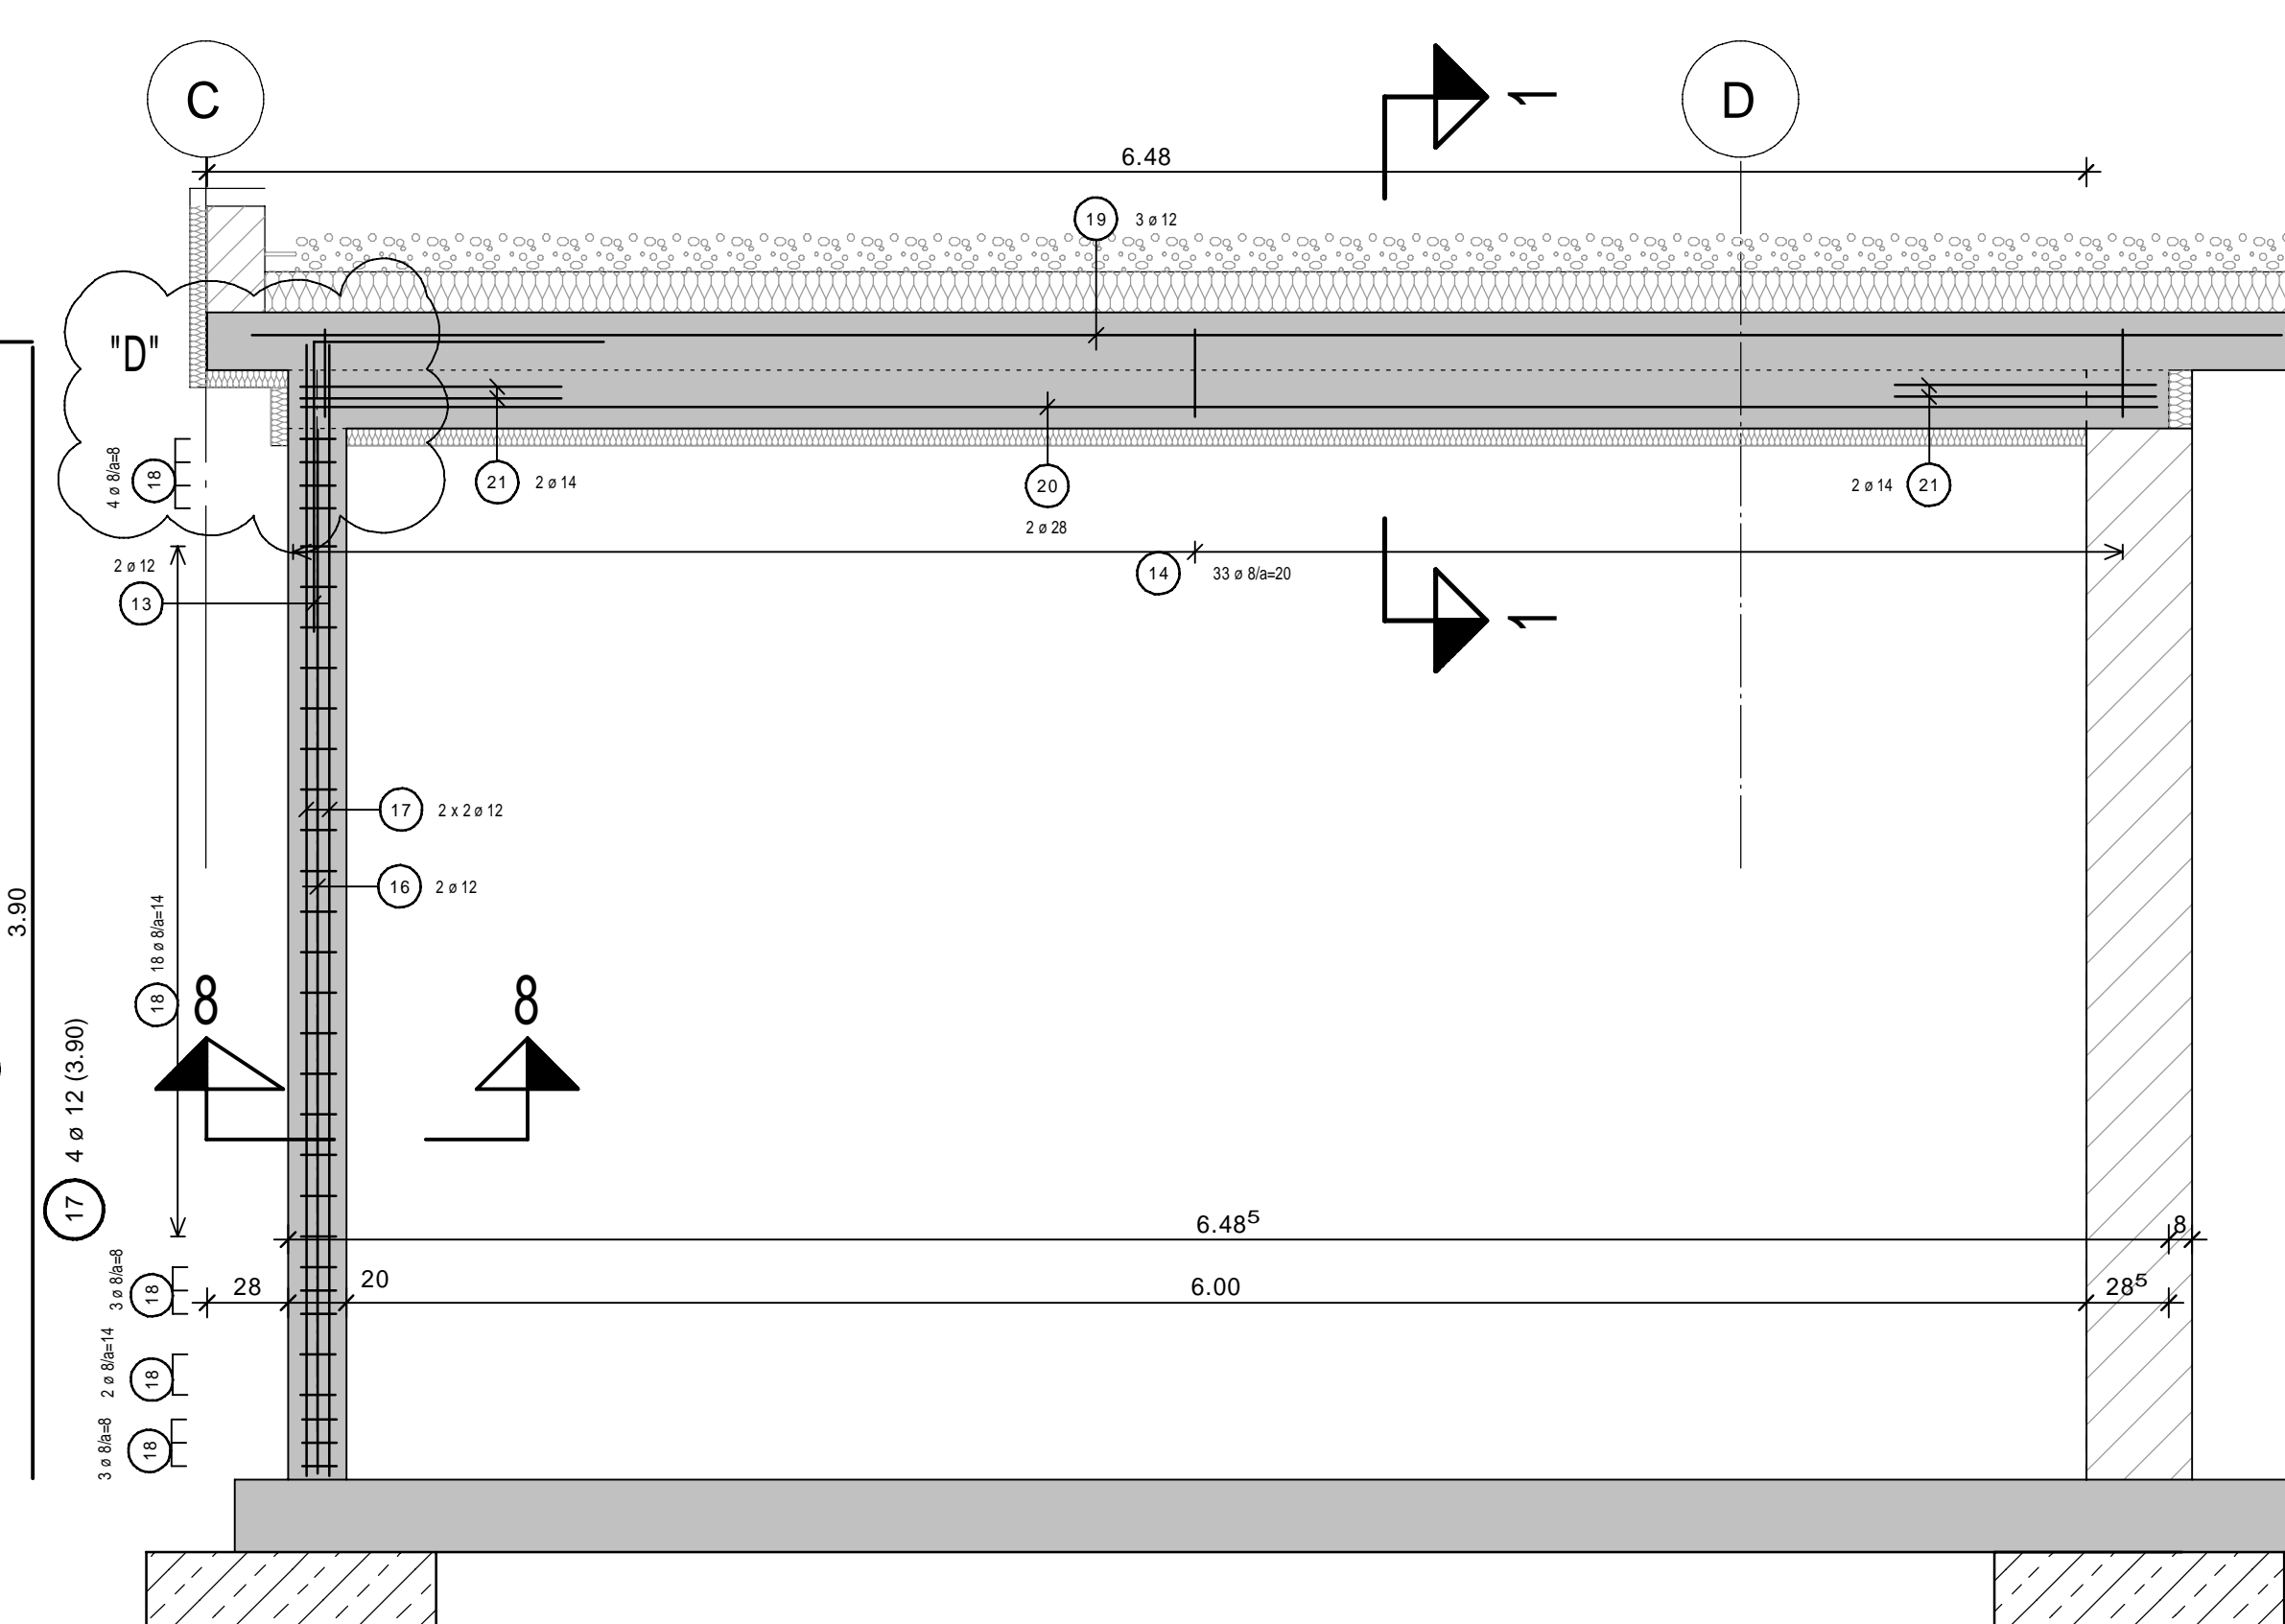


Schnitt 8-8 M.1:25

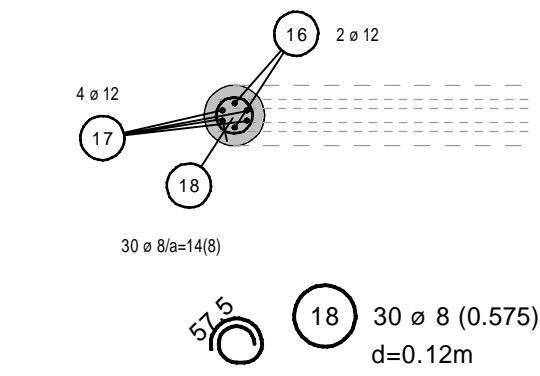

St.B. Aussensturz M.1:25 Schnitt 3-3

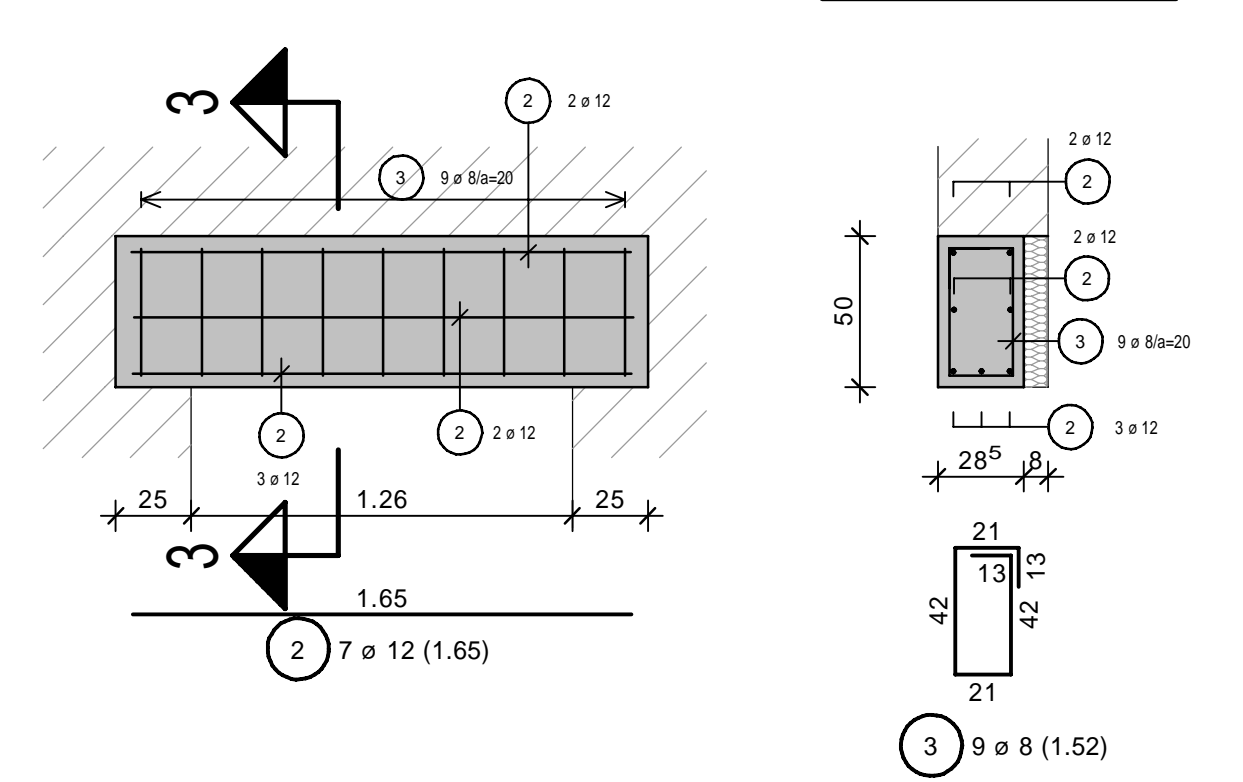

Schnitt 5-5 M.1:25

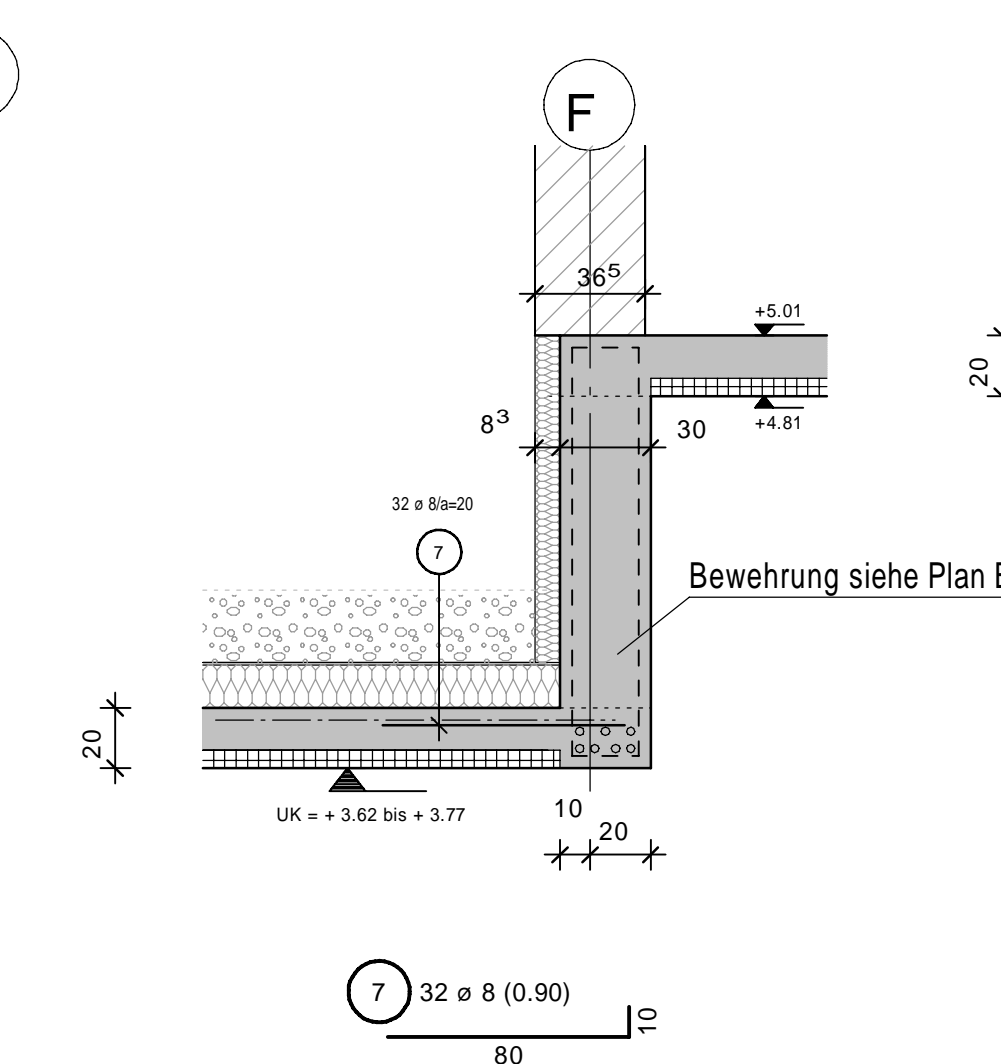

Abstandhalter:	Betonstahl- und Spannstahlsorte:
Typ nach DBV-Merkblatt "Abstandhalter"	B500 A (S) B500 B (S)
Verlegung nach DBV-Merkblatt	B500 A (M) B500 B (M)
"Betondeckung und Bewehrung"	St 950/1050 St 1420/1570

Lagesicherung der oberen Bewehrung nach dem DBV-Merkblatt "Unterstützen"

Bei Beweildicken bis ca. 50 cm legt das DBV-Merkblatt die Anforderungen an die Unterstützen fest und regelt deren Anwendung

Für Unterstützen, zersplitzt gemäß DBV-Merkblatt, sind folgende Lasten F_{zul} zulässig:

Innenförmige Unterstützen (Unterstützungskörbe, -schlingen) P_{zul} = 0,67 kN/m

Punktförmige Unterstützen (Unterstützungsböcke) P_{zul} = 0,5 kN/Bock

Maximaler Vorliegeabstand s für Unterstützen

Maximaler Vorliegeabstand s für Unterstützen

*) sind die unterstützenden Stäbe ø > 12 mm, kann ein mehrschichtiger Nachweis des Vorliegeabstandes durchgeführt werden.

Vorliegeabstand bei innenförmigen Unterstützen s ist Achsenmaß.

Vorliegeabstand bei punktförmigen Unterstützen s gilt für beide Richtungen.

Biegen von Betonstählen nach DBV-Merkblatt "Betondeckung und Bewehrung"

Bei der Bestimmung des Biegehalbmessers B_{min} ist DIN EN 1992-1-1M Tabelle 8.10 zu beachten und nach der bauteilischen Funktion der Biegung zu unterscheiden:

A) Mindestwerte der Biegehalbmessers für Schraubstabe oder andere gebogene Stäbe

B) Mindestwerte der Biegehalbmessers für Haken, Winkelhaken, Schlaufen, Bügel

Mindestwerte der Betondeckung

Mindestwerte der Betondeckung

Achtung: Maße und Details zum Zeitpunkt der Bewehrungszeichnung (28.04.2021) noch in Klärung!!!

Regeldetail

Anschluss Mauerwerk an Stahlbetonteile

h_{ms} 25/15-0-A

MIT MAUERBAUSCHLUSSANKER HL 120/3

Unterzüge dürfen nicht ohne Bewehrung verbleiben!

Plan ist erst nach Freigabe des Architekten gültig!

Durchdrüche nach Angabe des Architekten

Einbauende Fundamenteur siehe Strategien im Untergeschoss

Sichtbar bleibende Kerne sind durch Drahtgeflecht zu sichern

oberste Mauerwerkslage ist mit Drahtgeflecht zu sichern

gegenüber Beton zu trennen

Einbaueinde Aufzüge gemäß Auftragszeichnung

± 0.00 ^ 225,25 m ÜNN

DATUM	NAMEN	ÄNDERUNG	INDEX
17.11.21	Graff	Schnitt 4-4 bzgl. Allika geändert, Bewehrung bleibt	E
21.09.21	Graff	Unterzug Pos. 512 geändert, Stütze Pos. 539 versetzt, Schnitt 9-9 ergänzt	D
12.08.21	Graff	Eisen Pos. 23 ergänzt	C
25.05.21	Graff	DD ergänzt	B
06.05.21	Graff	vom Prüfer freigegeben	A

Bauvorhaben:
Neubau Lebensmitteldiscounter im EG + Wohnräume für die Lebenshilfe
66869 Kusel, Bahnhofstrasse 38-44

Bauherr:
Dr. Budau GmbH & Co. KG
vertreten durch Dr.-Ing. Paul Uwe Budau
Mackenroder Weg 5-9
55743 Idar-Oberstein

Bewehrungsplan
EG-Decke in Achse 0-2/C-F
obere Bewehrungslage

WEBER Ingenieure
Richard-Wagner-Str. 42
66424 Homburg
+49(0)6841-959-40-0
info@weber-ingenieure.de
www.weber-ingenieure.de

STAHLLISTE	DATUM	NAMEN	PLAN-NR. :
MASSSTAB 1:50/ 1:25	GEZ. 28.04.2021	Graff	19389 - B 18E
GRÖSSE A0	GEPR. 28.04.2021	Weber	